

電線改修工事

圖面番号	図面名称	縮尺	図面番号	図面名称	縮尺
E-01	電気設備特記仕様書(その1)	A1:N.S A3:N.S	E-21	管理5-2、管理6H、管理2-2-1、上地区5A1~上地区5改修要領図	A1:N.S A3:N.S
E-02	電気設備特記仕様書(その2)	A1:N.S A3:N.S	E-22	中下地区4-2、中下地区6、中下地区6-3、中下地区8-2、中下地区9、中下地区9改修要領図	A1:N.S A3:N.S
E-03	電気設備特記仕様書(その3)	A1:N.S A3:N.S	E-23	上地区11、上地区7、管埋5号柱改修要領図	A1:N.S A3:N.S
E-04	案内図・配置図	A1:1/2500 A3:1/5000	E-24	管理10号柱、管理11号柱改修要領図	A1:N.S A3:N.S
E-05	管理地区 配置図	A1:N.S A3:N.S	E-25	管理13号柱改修要領図	A1:N.S A3:N.S
E-06	中下地区 配置図	A1:N.S A3:N.S	E-26	非常用放電警報装置、申保器具図、外形図、基礎図	A1:N.S A3:N.S
E-07	上地区 配置図	A1:N.S A3:N.S	E-27	非常用放電警報装置、申保器具、容量計算書	A1:N.S A3:N.S
E-08	構内配線 管理地区5-2号柱改修平面図	A1:1/200 A3:1/400	E-28	既設 非常用放電警報室 平面図	A1:1/25 A3:1/50
E-09	構内配線 管理地区7号、6H号柱改修平面図	A1:1/200 A3:1/400	E-29	新設 非常用放電警報室 平面図	A1:1/25 A3:1/50
E-10	構内配線 管理地区2-1号柱、2-2-1号柱改修平面図	A1:1/200 A3:1/400	E-30	電灯設備 (保安灯) 平面図	A1:1/300 A3:1/600
E-11	構内配線 上地区5A1、5号柱改修平面図	A1:1/200 A3:1/400	E-31	既設 麦王器 負荷表(1)	A1:N.S A3:N.S
E-12	構内配線 中下地区6-3~4-2号柱改修平面図	A1:1/200 A3:1/400	E-32	既設 麦王器 負荷表(2)	A1:N.S A3:N.S
E-13	構内配線 中下地区8-2、9、11号柱改修平面図	A1:1/200 A3:1/400	E-33	既設 麦王器 負荷表(3)	A1:N.S A3:N.S
E-14	構内配線 上地区5号柱、11号柱改修平面図	A1:1/200 A3:1/400			
E-15	構内配線 管理11号、10号柱改修平面図	A1:1/200 A3:1/400			
E-16	構内配線 管理11号、10号柱改修平面図	A1:1/200 A3:1/400			
E-17	構内配線 管理11号、10号柱改修平面図	A1:N.S A3:N.S			
E-18	構内配線 管理13号柱改修平面図	A1:1/200 A3:1/400			
E-19	構内配線 受電盤キュー式内改修平面図	A1:1/200 A3:1/400			
E-20	手筋桿屋外キューブル内 単線結線図 内部要領図	A1:N.S A3:N.S			

1

卷之三

•

1

一般社団法人 所澤京都市計画研究会
〒359-8303
YOSHINOZU DESIGN ARCHITECTS / RISERNAKA
株式会社 ニューアーツ・デザイン

۳

(1) 工事種目
1. 配管改修工事
2. 余熱利用工事
3. 不自由者機 保安灯設置工事

1) 配管改修工事

本工事は発生実験場内の配管改修が長期間の使用により劣化が進んでいる状況と、箇内各ブロックの燃費改修がはつきが発生している状況から、老朽化伴う一部の改修と、配管計画の更新と、配管計画の改修を行ふものである。

2) 配管改修工事

- ① N01 管理地区 管理5～2号社の改良工事
- ② N02 管理地区 管理7号社、6号社の改良工事
- ③ N03 管理地区 背面2～2号社の改良工事
- ④ N04 上地区 上地区5A1号社、5号社の改良工事
- ⑤ N05 中地区 下地区6号社、4～2号社の改良工事
- ⑥ N06 下地区 中下地区6～3号社、4～2号社の改良工事
- ⑦ N07 下地区 下地区9号社、1～2号社の改良工事
- ⑧ N08 地下地区 地下地区1～1号社、8～2号社の改良工事
- ⑨ N09 土地区 上地区7号社、1～1号社の改良工事
- ⑩ N10 管理地下2～1号社の改良工事
- ⑪ N11 管理7号社の改良工事
- ⑫ N12 管理1号社、10号社の改良工事
- ⑬ N13 管理3号社の改良工事
- ⑭ N14 受電構内受変電盤改良工事

3) 工事の注意事項

本工事に当つては以下に記す事。

- ① 設備工事に当つては落下防止等、安全対策に十分注意する事。
- ② 本工事の改良工事には、管路空気管線の整備回線が共用されている。それらの回線に支障が生じないよう十分な警戒を行ふ事。
(尚、取り扱い等が必要な場合は、所持会員会社に連絡し必要に応じ工事を委託する事)
- ③ 強力工具による作業が無いよう配慮し工事をする事。

4) 工事詳細

- ① N01 設計図E-0.8、2.1回参照のこと
- ② N02 設計図E-0.9、2.1回参照のこと
- ③ N03 設計図E-1.0、2.1回参照のこと
- ④ N04 設計図E-1.1、2.1回参照のこと
- ⑤ N05 設計図E-1.2、2.2回参照のこと
- ⑥ N06 設計図E-1.2、2.2回参照のこと
- ⑦ N07 設計図E-1.3、2.2回参照のこと
- ⑧ N08 設計図E-1.3、2.2回参照のこと
- ⑨ N09 設計図E-1.4、2.3回参照のこと
- ⑩ N10 設計図E-1.0、2.3回参照のこと
- ⑪ N11 設計図E-1.5、2.3回参照のこと
- ⑫ N12 設計図E-1.6、2.4回参照のこと
- ⑬ N13 設計図E-1.8、2.5回参照のこと
- ⑭ N14 設計図E-2.0回参照のこと

2) 余熱利用工事

1) 工事概要

本工事はポンプ機械室(消火栓ポンプ用)の非常用発電機3φ3kW 200V 50kVAを新設し更新工事とする。

2) 工事詳細

既設余熱機3φ3kW 200V 50kVA×1基の撤去を行う前に、
既設余熱機を搬入し、消火栓ポンプ用の非常用発電機として設置。
後に、既設余熱機を搬出し、新設余熱機を起動する。
新設余熱機の仕様は設計図による。

3) 不自由者機 保安灯設置工事


1) 工事概要

本工事は不自由者機の部下天井部分にSHD電球を設置し、一般電源が停電した時に上記発電機からの非常電源にて点灯し、保安灯として設置する。

2) 工事詳細

新設余熱機より不自由者機の底下天井部分に
LED 5.1W／1台 (10コ／1棟×6棟 = 50コ) を設置する。

規格							
規格							

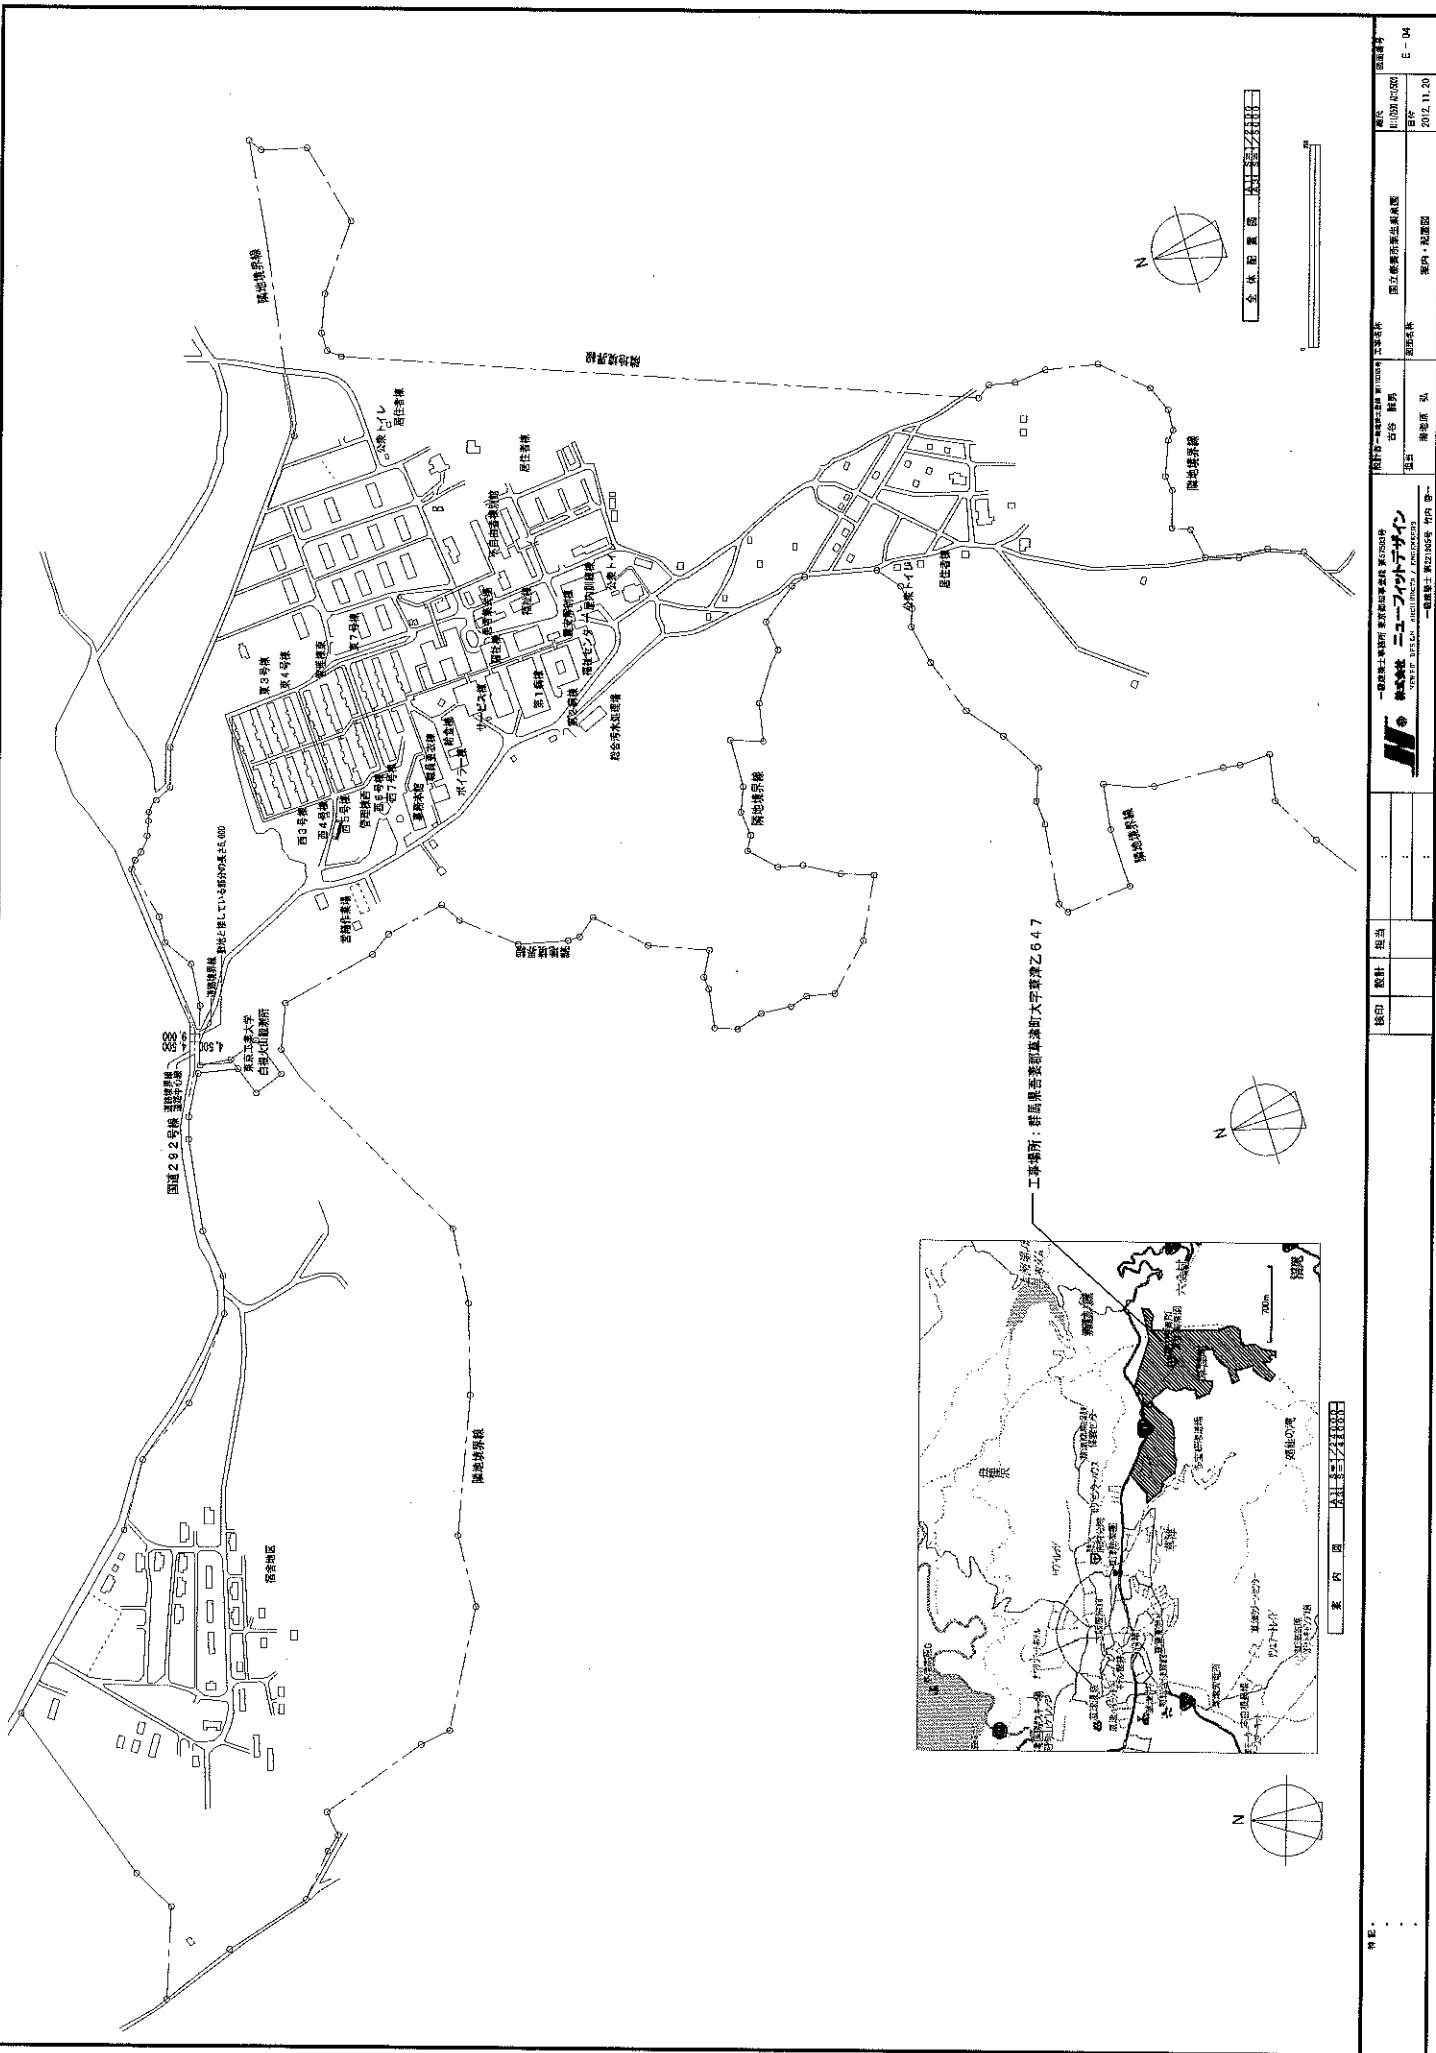

機種	設計	担当	備考	提出書類	提出年月
新規設計 ニューフレグデザイン				N/S WBS WBSK 設計図 WBSK 施工図	E - CS 2012.11.20

